

凡 例	
④	コンクリート土留工
⑪	モルタル吹付水路工
壊	吹付法面取壊し工
④	簡易吹付のり枠工
⑤	モルタル吹付工
⑥	特殊モルタル吹付工
■	当年度施工
□	既設工
—	治山運搬路
●	林班界



梅ヶ島国有林305林班

調査区域面積
A=0.67ha


施工箇所

至 県道29号
梅ヶ島温泉昭和線

年度	令和 6 年度		
図面名	平面図		
施工地	静岡県静岡市葵区梅ヶ島 梅ヶ島国有林305い林小班		
工事名	梅ヶ島地区（西日影沢）復旧治山工事（R6補正）		
図面番号	1	縮尺	1/1,000
設計者		製図者	
関東森林管理局		静岡森林管理署	

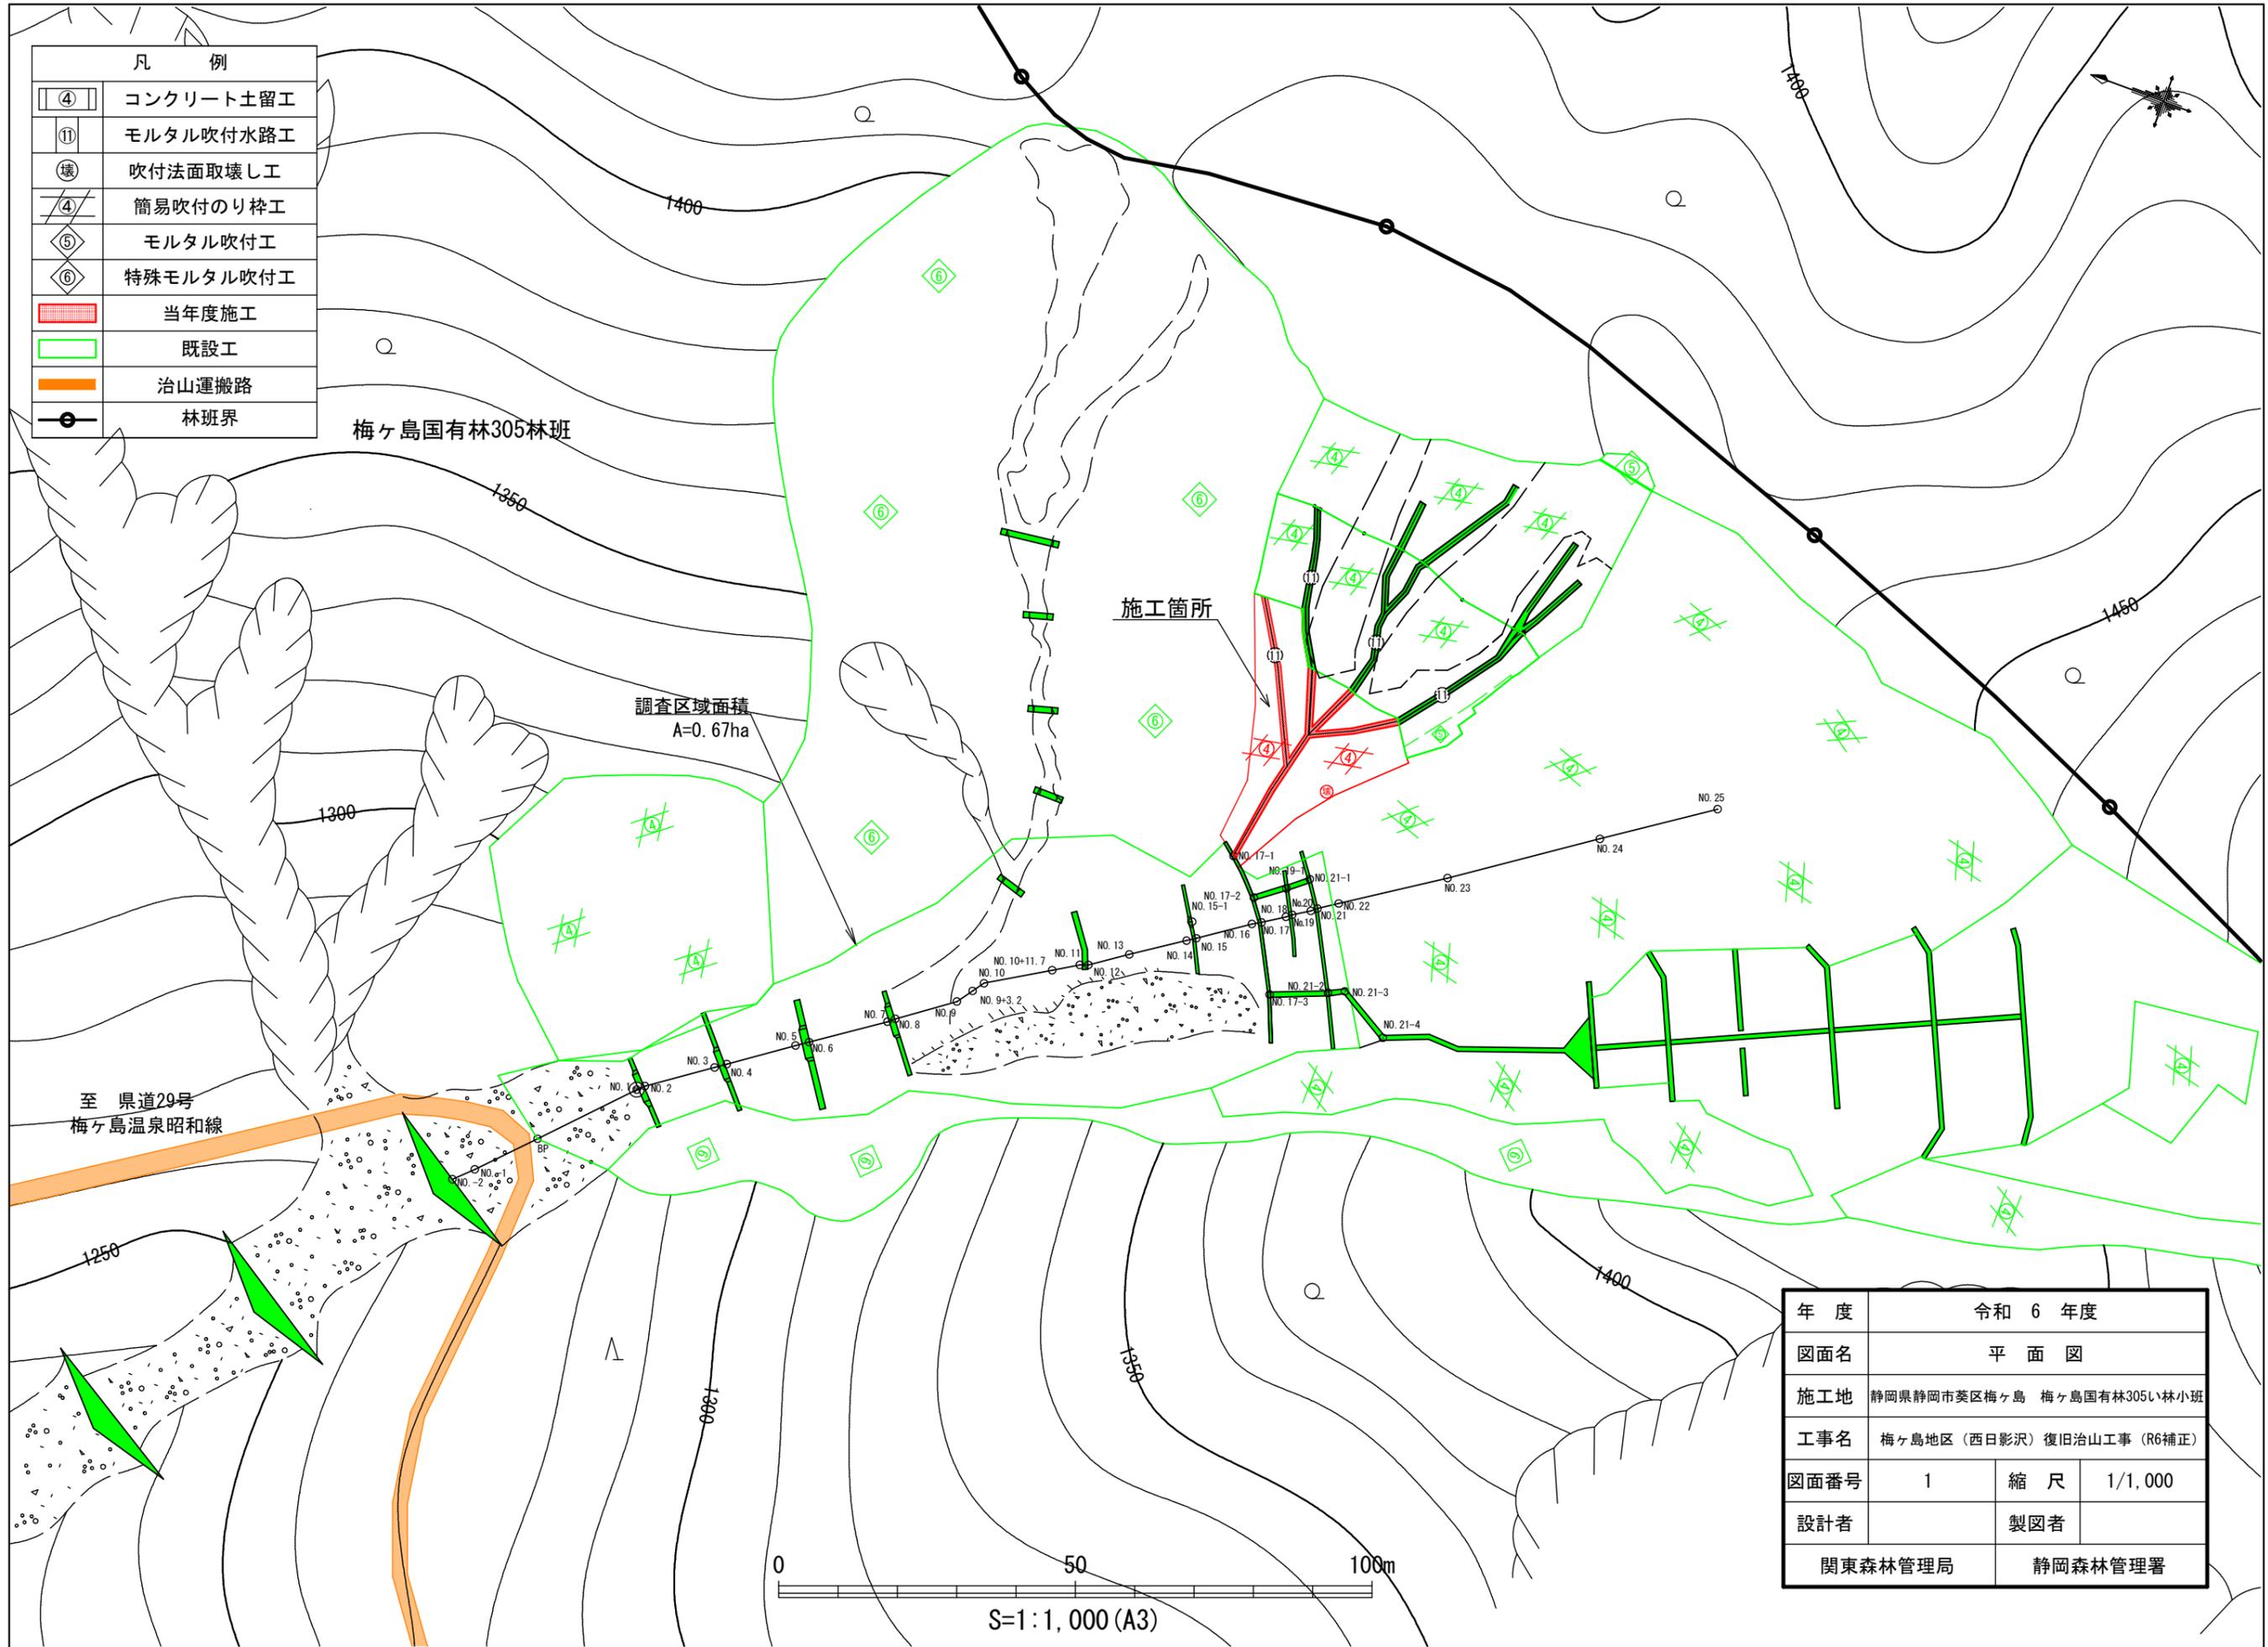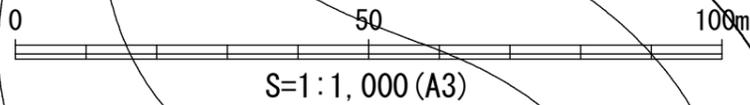

凡 例	
④	コンクリート土留工
⑪	モルタル吹付水路工
壊	吹付法面取壊し工
④	簡易吹付のり砕工
⑤	モルタル吹付工
⑥	特殊モルタル吹付工
■	当年度施工
■	既設工
■	治山運搬路

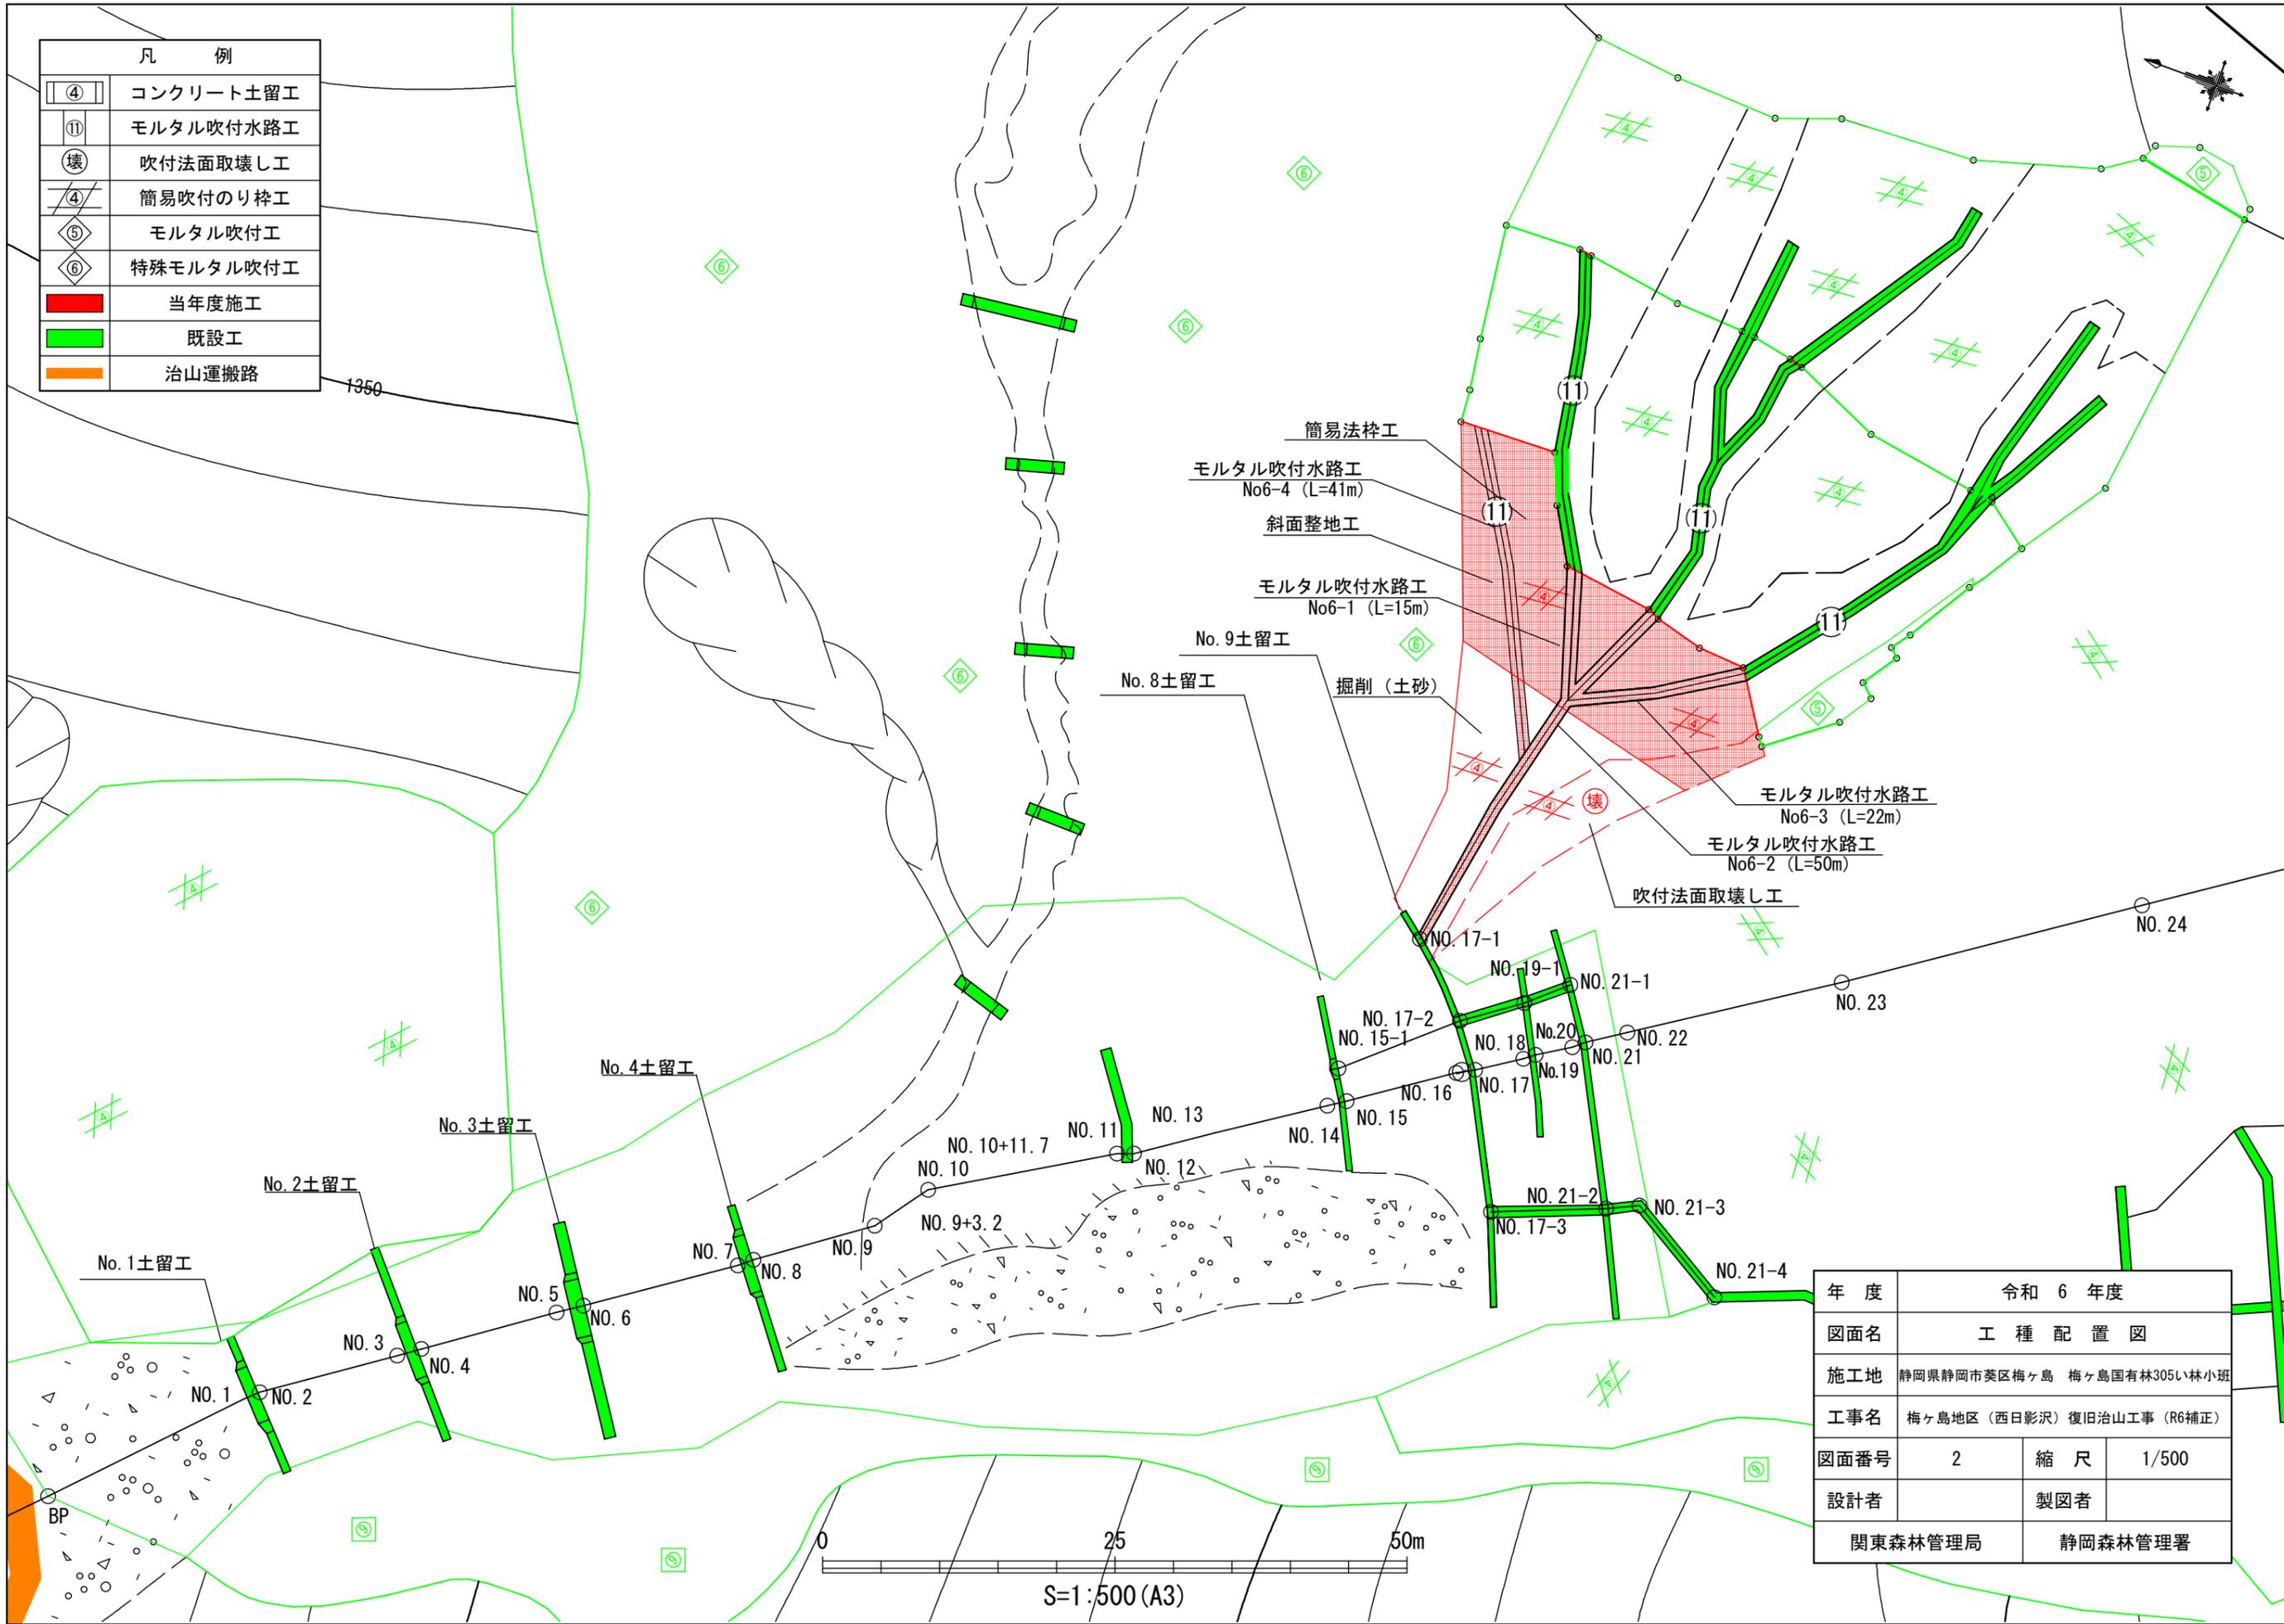


年度	令和 6 年度		
図面名	工 種 配 置 図		
施工地	静岡県静岡市葵区梅ヶ島 梅ヶ島国有林305い林小班		
工事名	梅ヶ島地区 (西日影沢) 復旧治山工事 (R6補正)		
図面番号	2	縮 尺	1/500
設計者	製図者		
関東森林管理局		静岡森林管理署	


簡易法枠工 標準図

<H=200 主鉄筋:D13> S=1/50


正面図

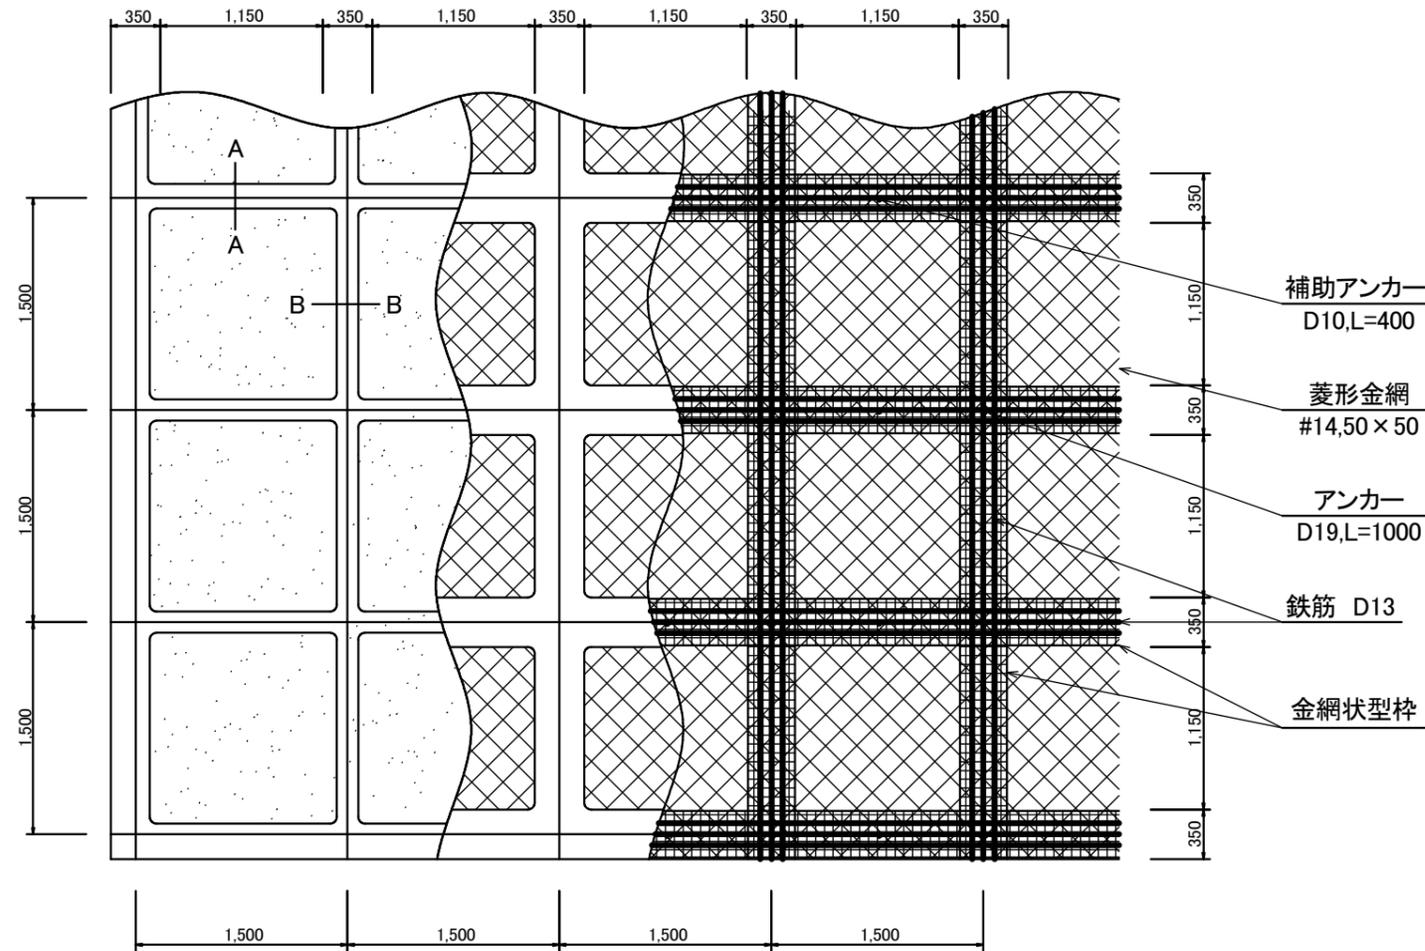


側面図

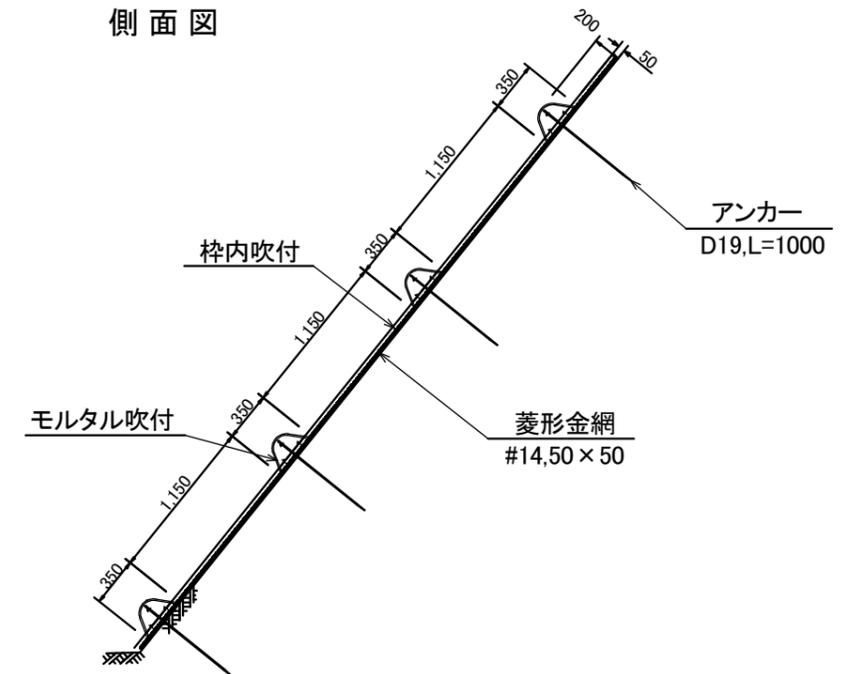

A-A 断面 S=1/10

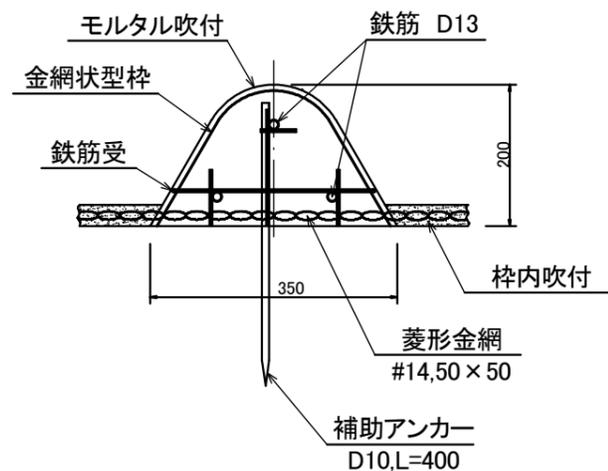

B-B 断面 S=1/10

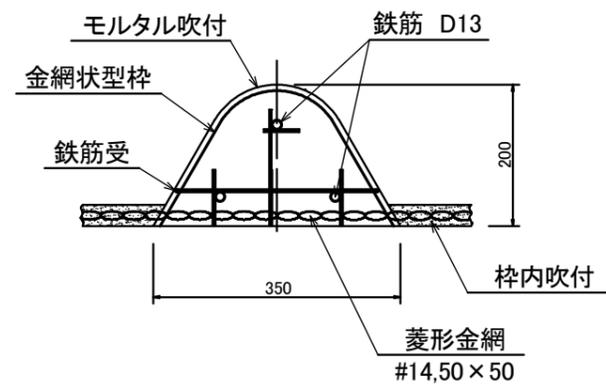

使用材料表 <H=200 主鉄筋:D13> 100㎡あたり

材料名	規格	単位	数量	割増率
ラス網	#14,50 x 50	m ²	140.0	40%
ラス用アンカー	φ 16*400-40mm	本	30	
ラス用補助アンカー	φ 9*200-30mm	本	150	
鉄筋	D13	kg	503.3	17%
主アンカー(交点)	D19,L=1,000	本	52	
補助アンカー(横枠)	D10,L=400	本	51	
金網状型枠	W=330,H=180	m	144.90	15%
モルタル		m ³	5.87	
法枠シート		枚	42.3	
枠内吹付	特殊配合モルタル 6kg/m ²	m ²	55.9	


モルタル材料配合 (1.0m³ 当たり)

材料	規格	単位	数量	備考
セメント	普通ポルトランド	kg	420.00	割増別途加算
洗砂		m ³	1.24	割増別途加算


モルタル吹付水路工 (t=10.0cm) 標準図

S=1/40

側面図

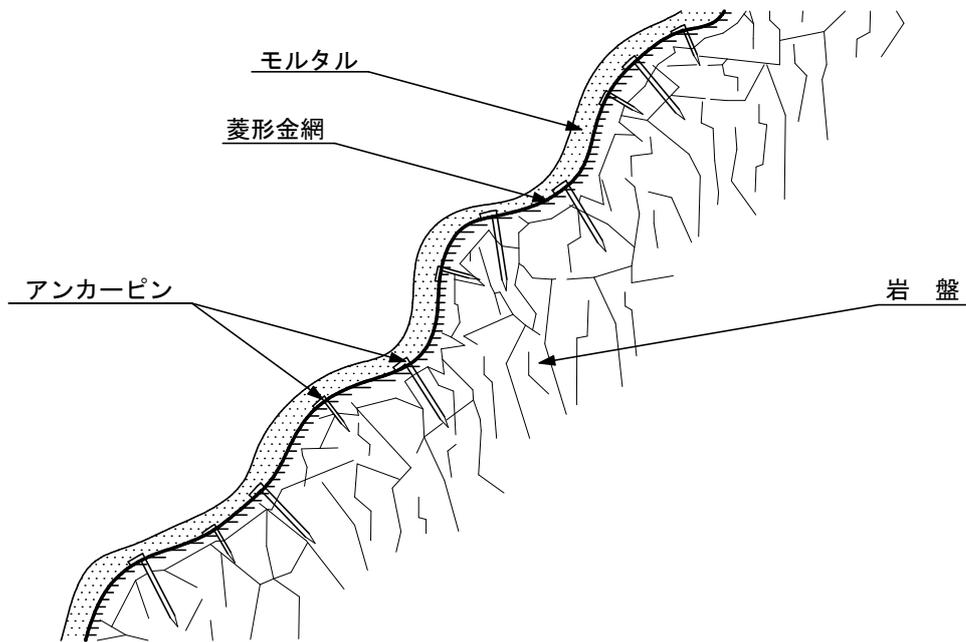

正面図

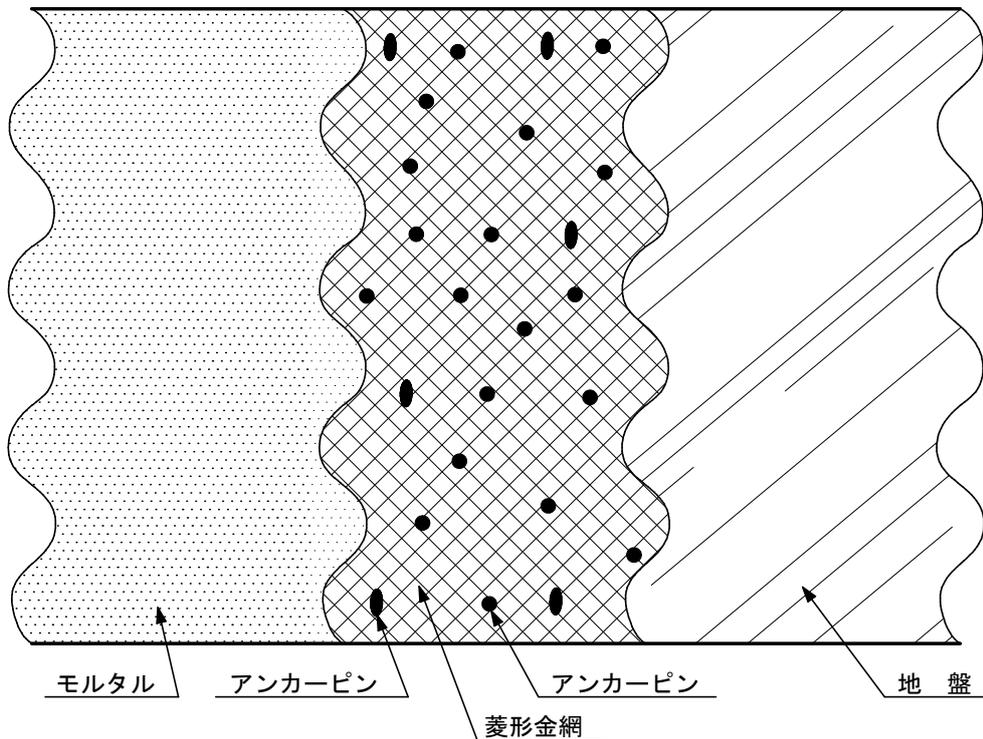

100㎡ (100㎡ × 0.1m = 10.0㎡) 当たり				材料明細表
種別	規格・寸法	数量	単位	備考
セメント		5,334.0	kg	420.0kg/1m ³ × 10.0m ³ × 1.27
砂		15.75	m ³	1.24m ³ /1m ³ × 10.0m ³ × 1.27
菱形金網	#14-50 × 50	140.0	m ²	100.0m ² × 1.40
アンカーピン	φ16 × 400	30.0	本	71.1kg/100本 × 30本 = 21.33kg
"	φ9 × 200	150.0	本	11.5kg/100本 × 150本 = 17.25kg