

令和 6 年度


施工地	施 エ 地 福島県南相馬市原町区大原字丸石国有林2001い1林小班外															
工事名	エ 事 名 大原地区復旧治山工事(R6ゼロ国)															
工種	谷止工	数	量	2	基	渓安	定	面	間積	700	m2	貯	砂	量	1,664	m3
集水面積	15.0 ha	崩壊	の方位	南原	Į	山平	均	傾	腹 斜	28°		海	抜	高	90~300	m
未小曲領	10.0 11a	有	林 地	100	%	年	降	雨	量	1,339	mm	現法	奚床	勾配	26	%
地質	花崗岩質岩石	無	林 地	0	%	最	大 E	日雨	量	254	mm	計	画	句 配	9.0	%
	関東森林管理局 磐城森林管理署															


#### 添 付 図 面

1				
図 面 名	縮尺	図面番号	葉数	
位置図	-	1/50,000	1	1
施工地平面図		1/5,000	2	1
平面図		1/1,000	3	1
渓床縦断面図		H=1/500 L=1/1000	4	1
No.3鋼製枠谷止工 構造図		1/100	5	1
No.3鋼製枠谷止工 床堀図		1/100	6	1
No.3鋼製枠谷止工 間詰図・埋戻し図		1/100	7	1
No.4鋼製枠谷止工 構造図		1/100	8	1
No.4鋼製枠谷止工 床堀図		1/100	9	1
No.4鋼製枠谷止工 間詰図・埋戻し図		1/100	10	1
No.3鋼製枠谷止工 予想堆砂量計算図		図示	11	1
No.4鋼製枠谷止工 予想堆砂量計算図		図示	12	1
植生シート伏工 標準図		1/20	13	1
ふとんかご土留工 標準図		1/20	14	1
計				14
	+ 44 11 1			

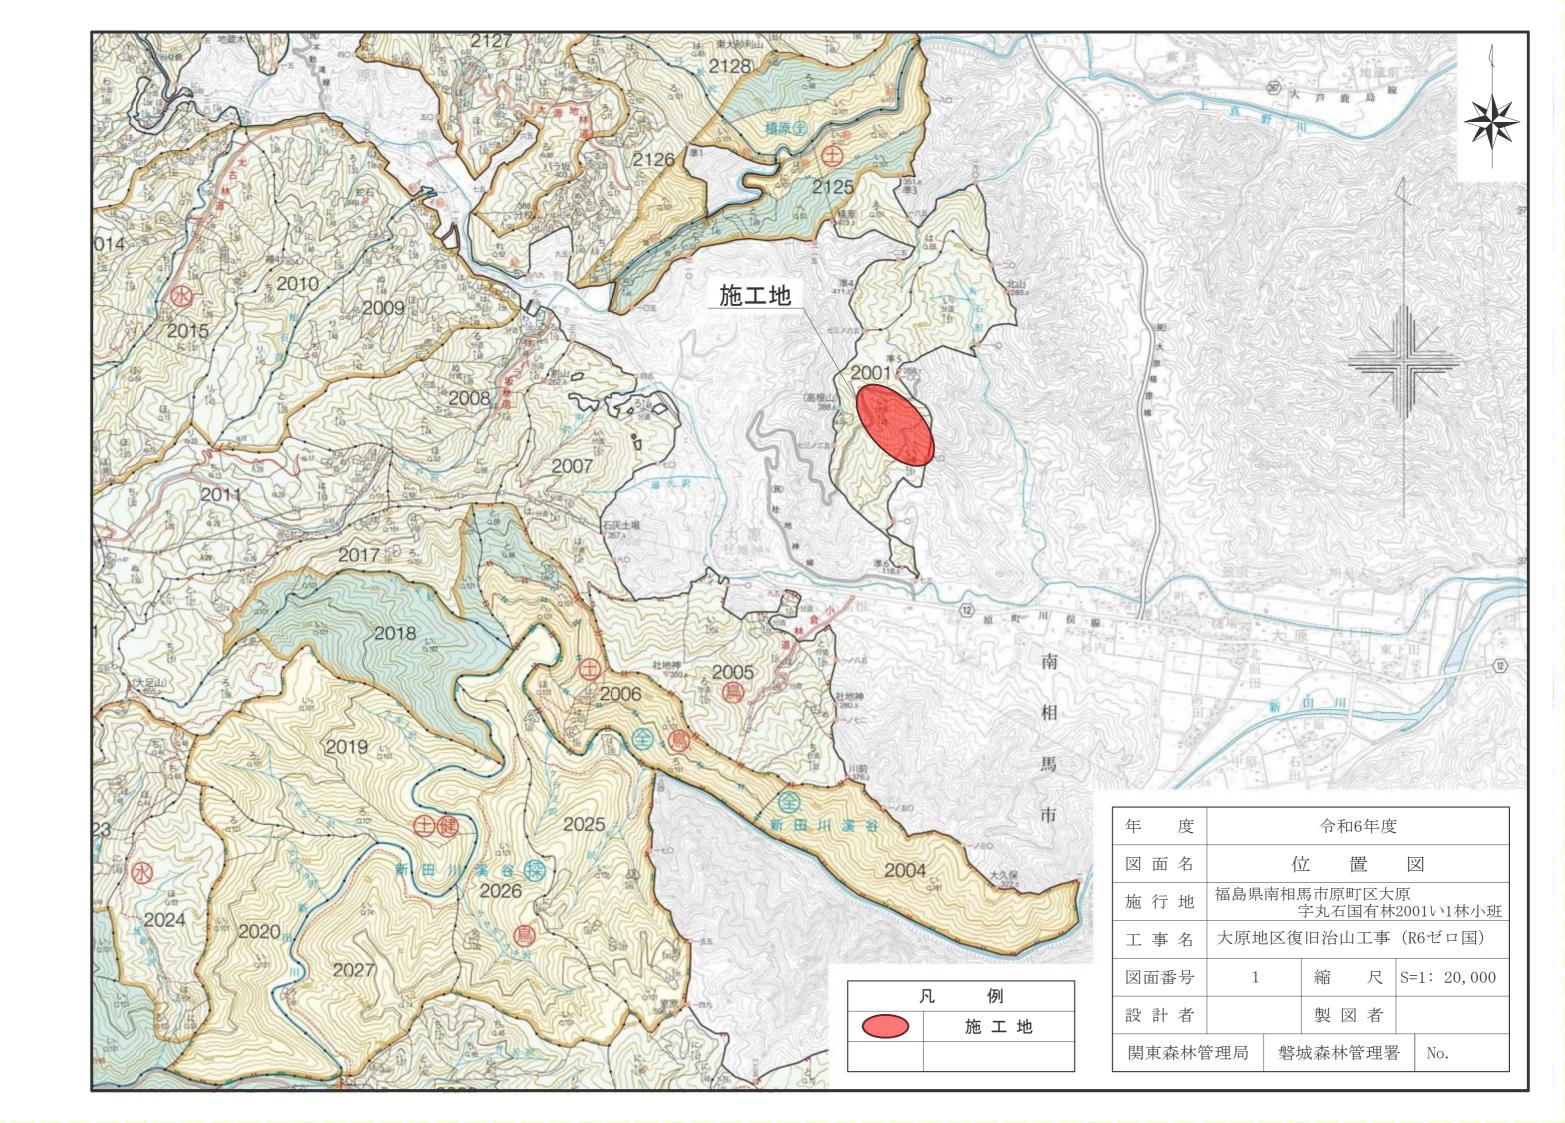

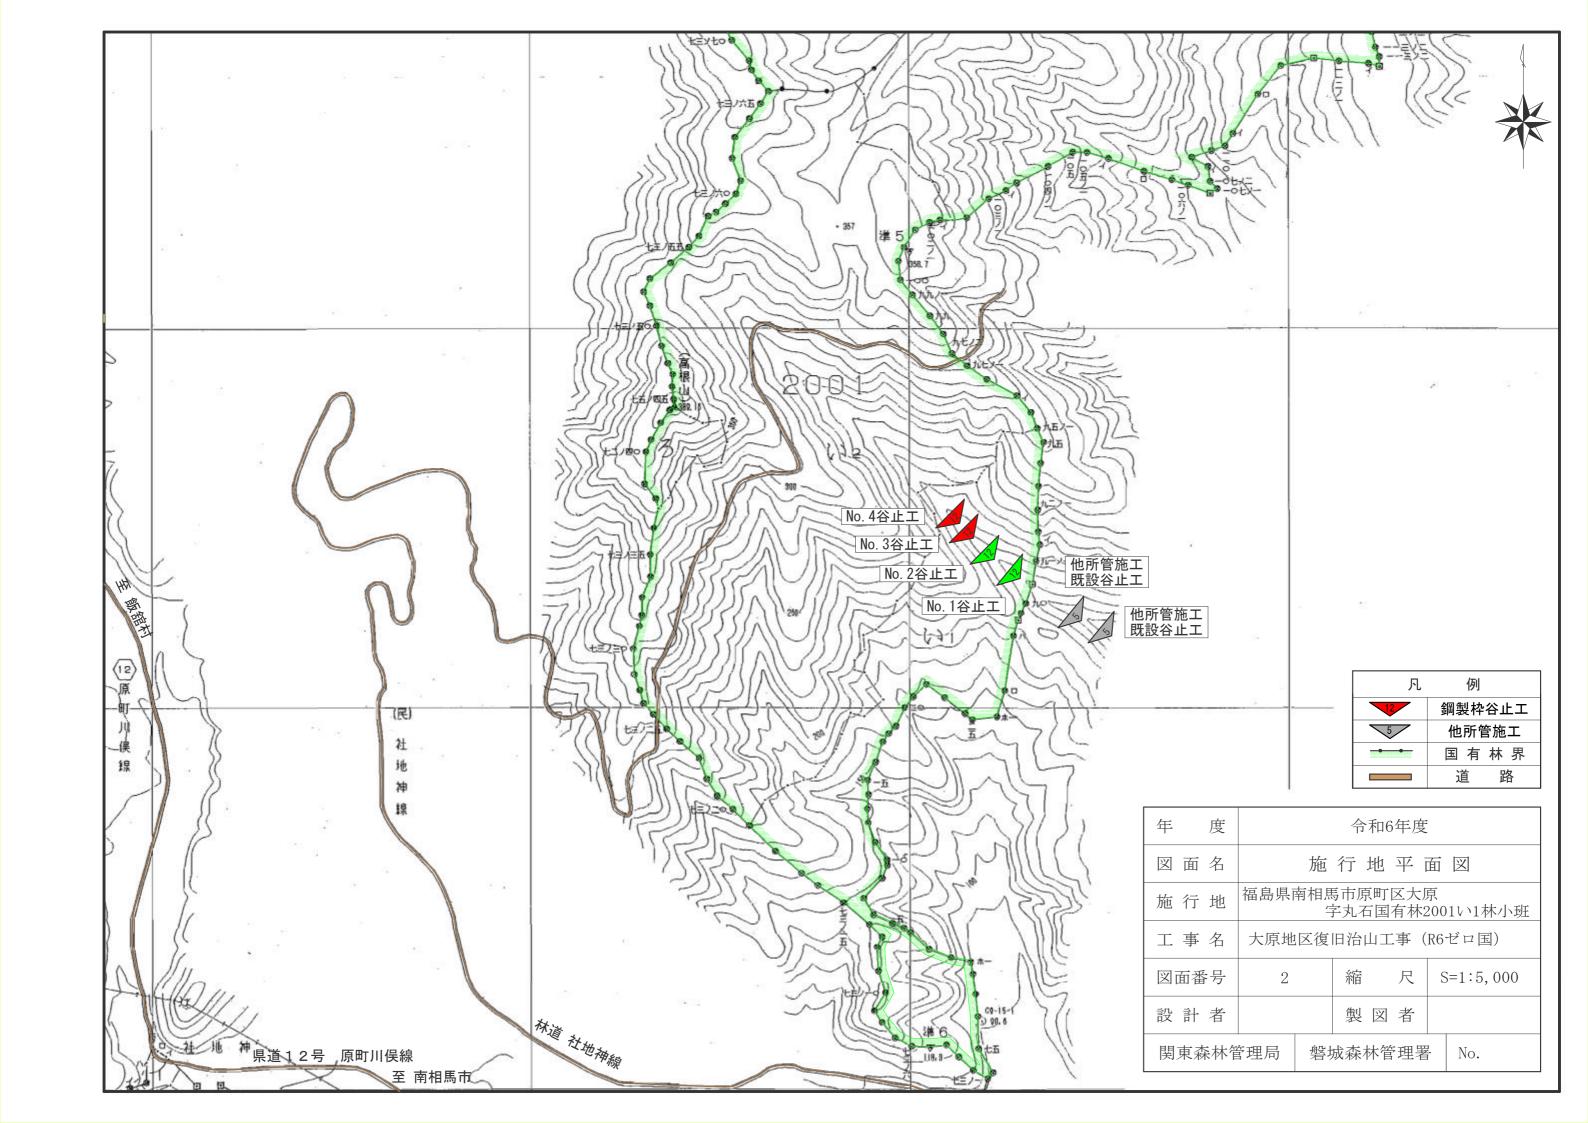


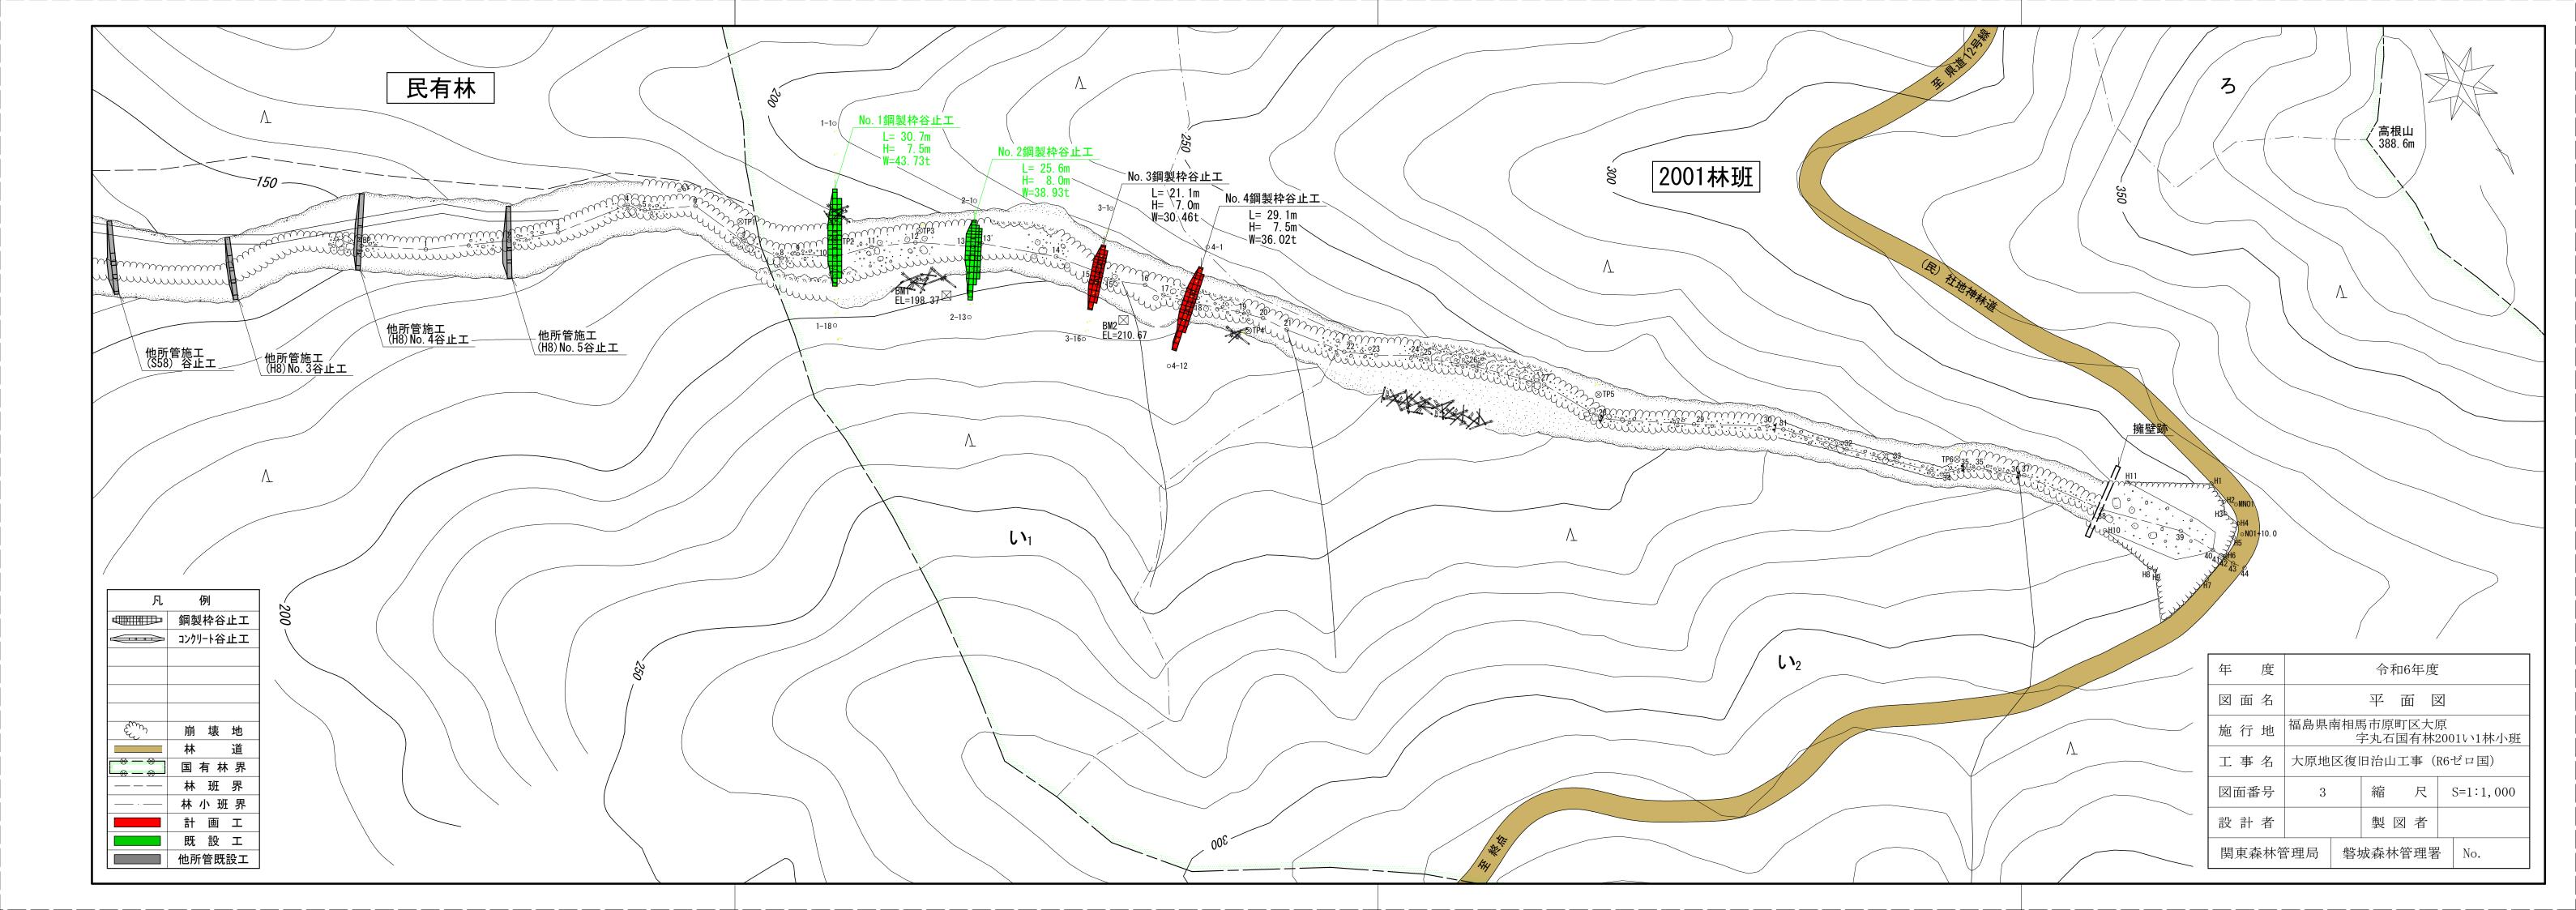

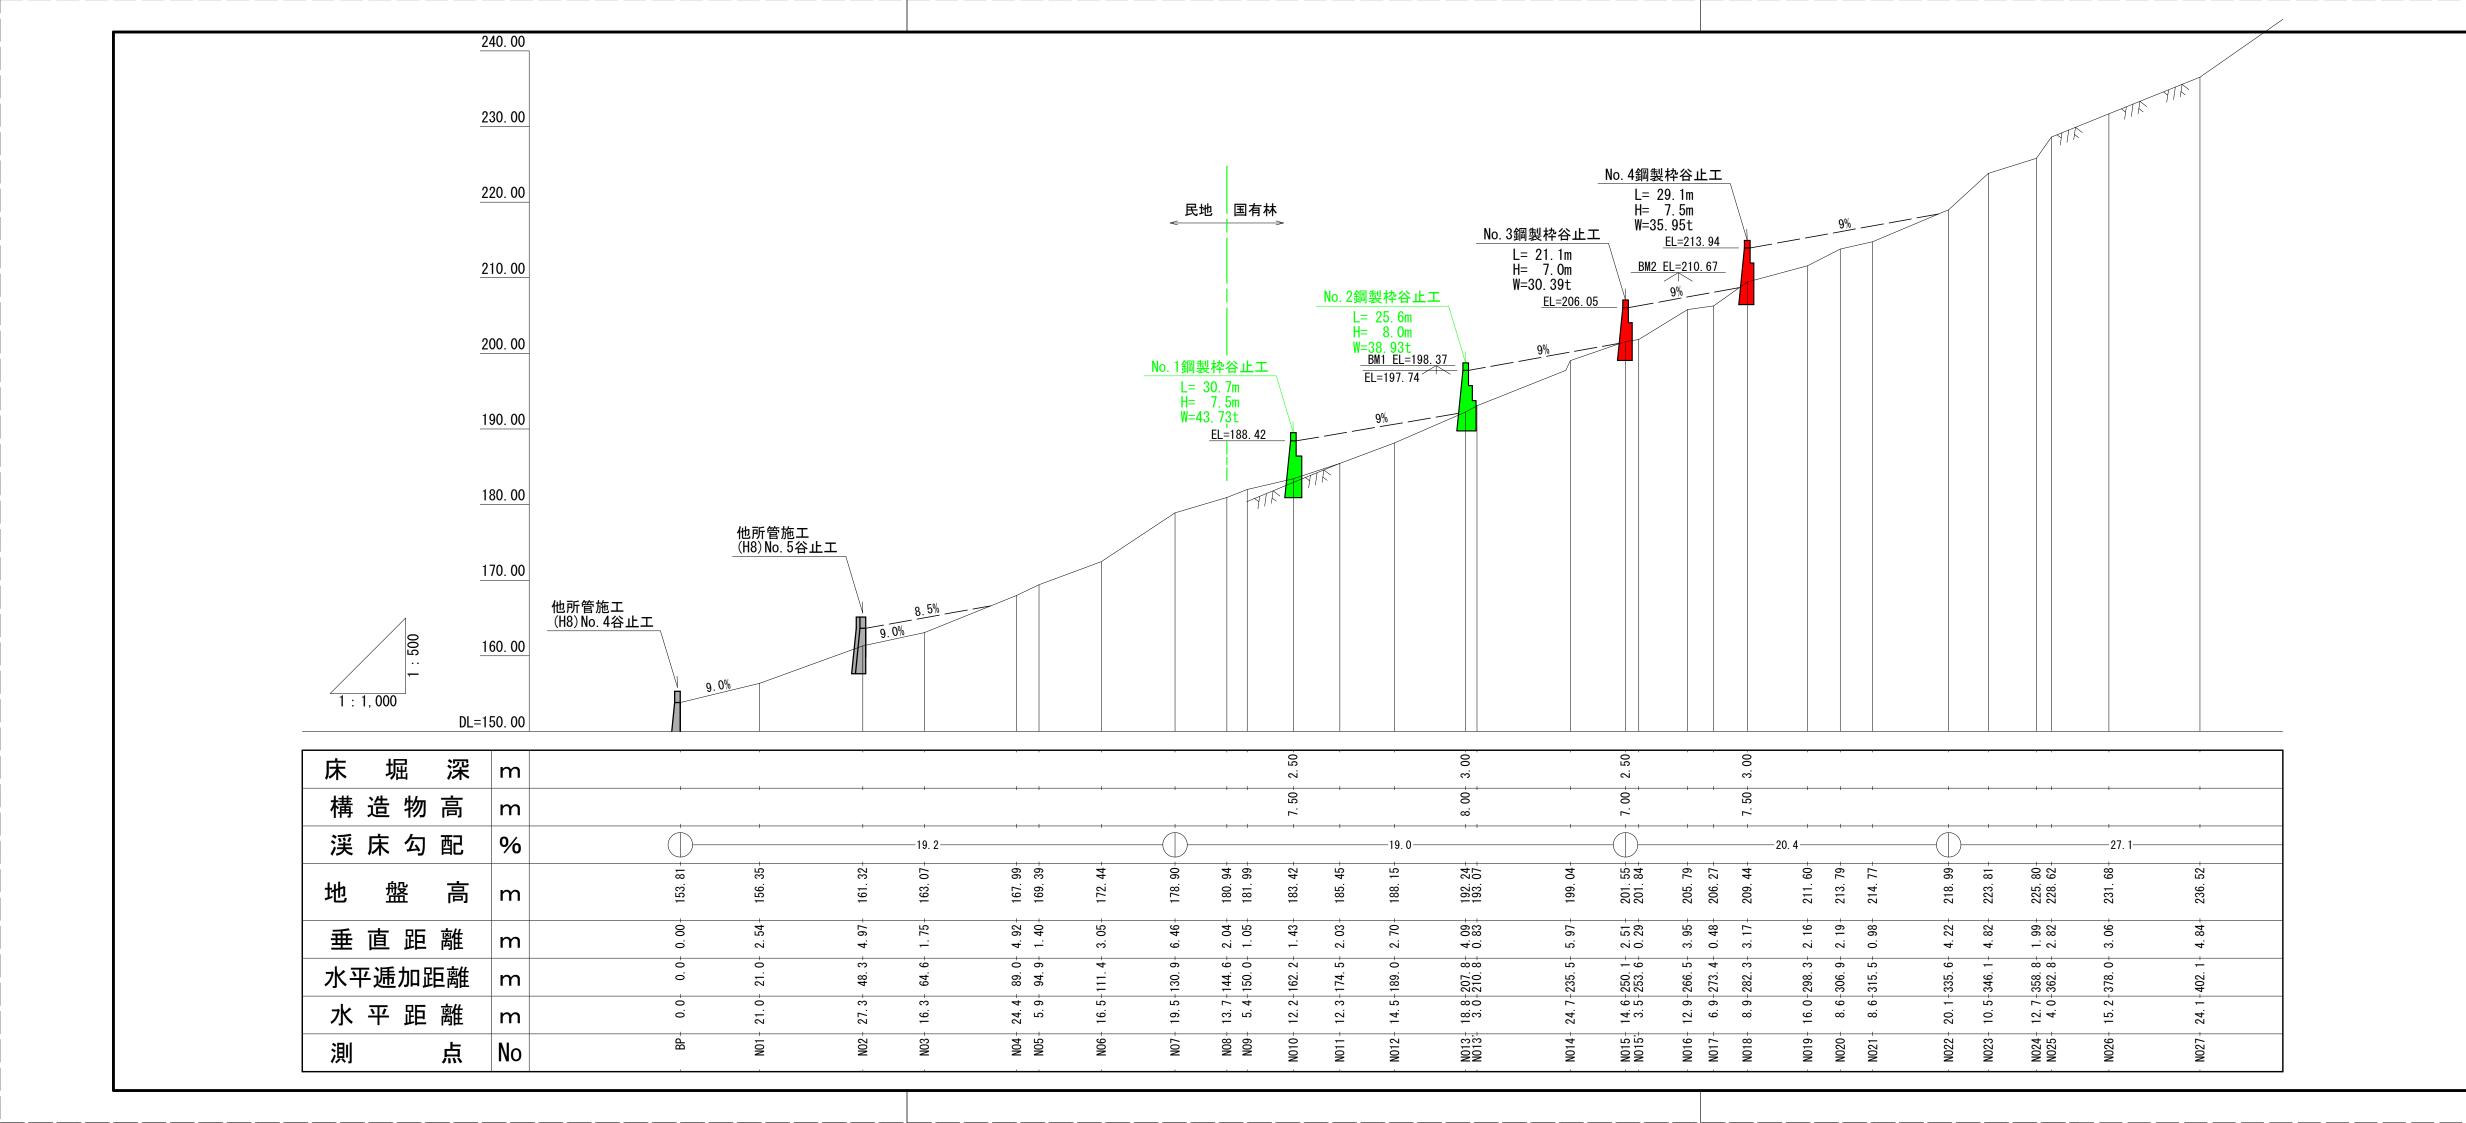


年 度		令和6年度						
図面名	渓	渓床縦断面図						
施行地		福島県南相馬市原町区大原 字丸石国有林2001い1林小班						
工事名	大原地区復	大原地区復旧治山工事 (R6ゼロ国)						
図面番号	4	縮尺	H=1: 500 L=1:1,000					
設計者		製図者						
関東森林管理局 磐城森林管理署 No.								


## No. 3鋼製枠谷止工 構造図

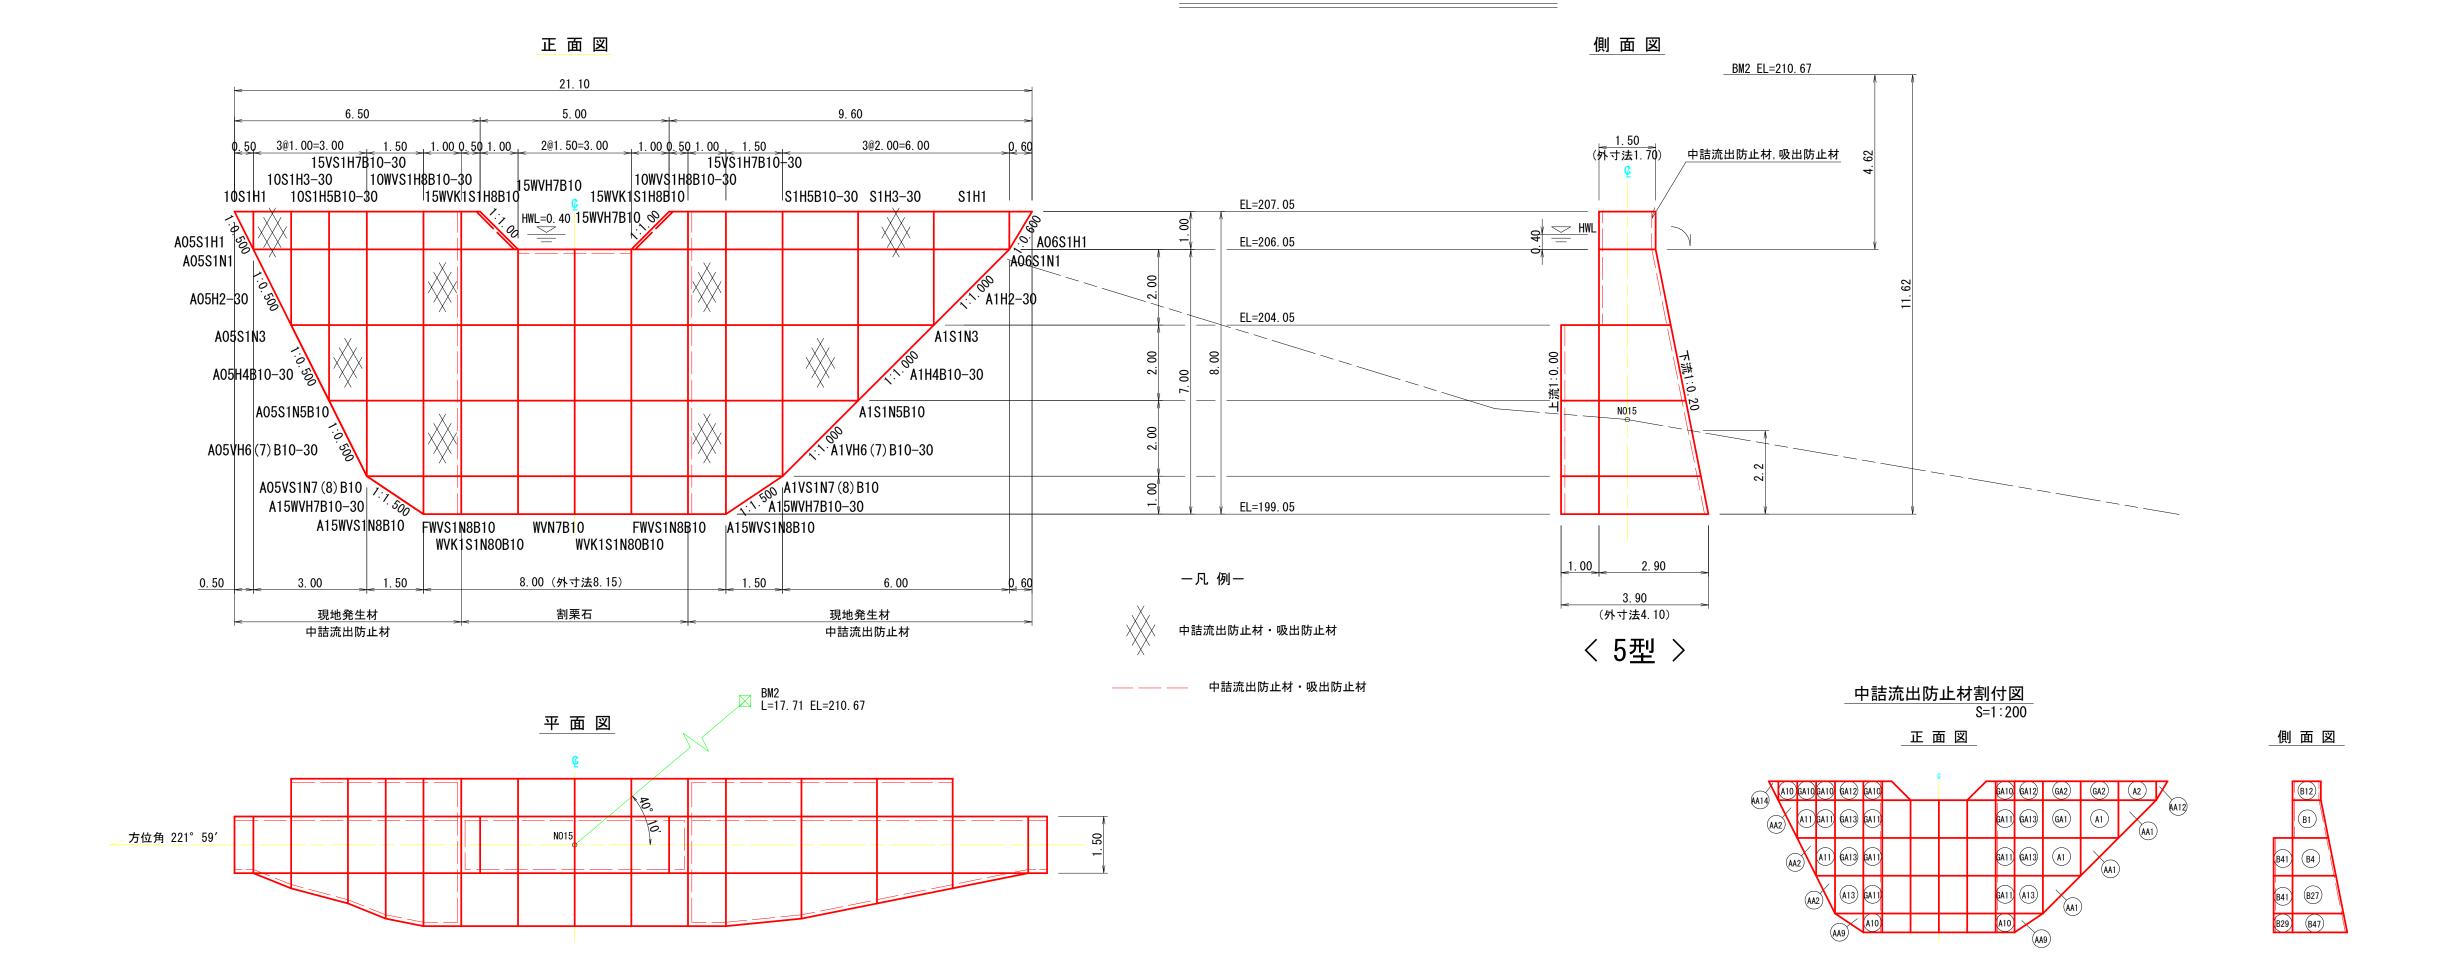

年 度	令和6年度							
図面名	No. 3鉧	No.3鋼製枠谷止工 構造図						
施行地		福島県南相馬市原町区大原 字丸石国有林2001い1林小班						
工事名	大原地区復	大原地区復旧治山工事 (R6ゼロ国)						
図面番号	5	縮尺		1:100				
設計者		製図者						
関東森林管理局 磐城森林管理署 No.								

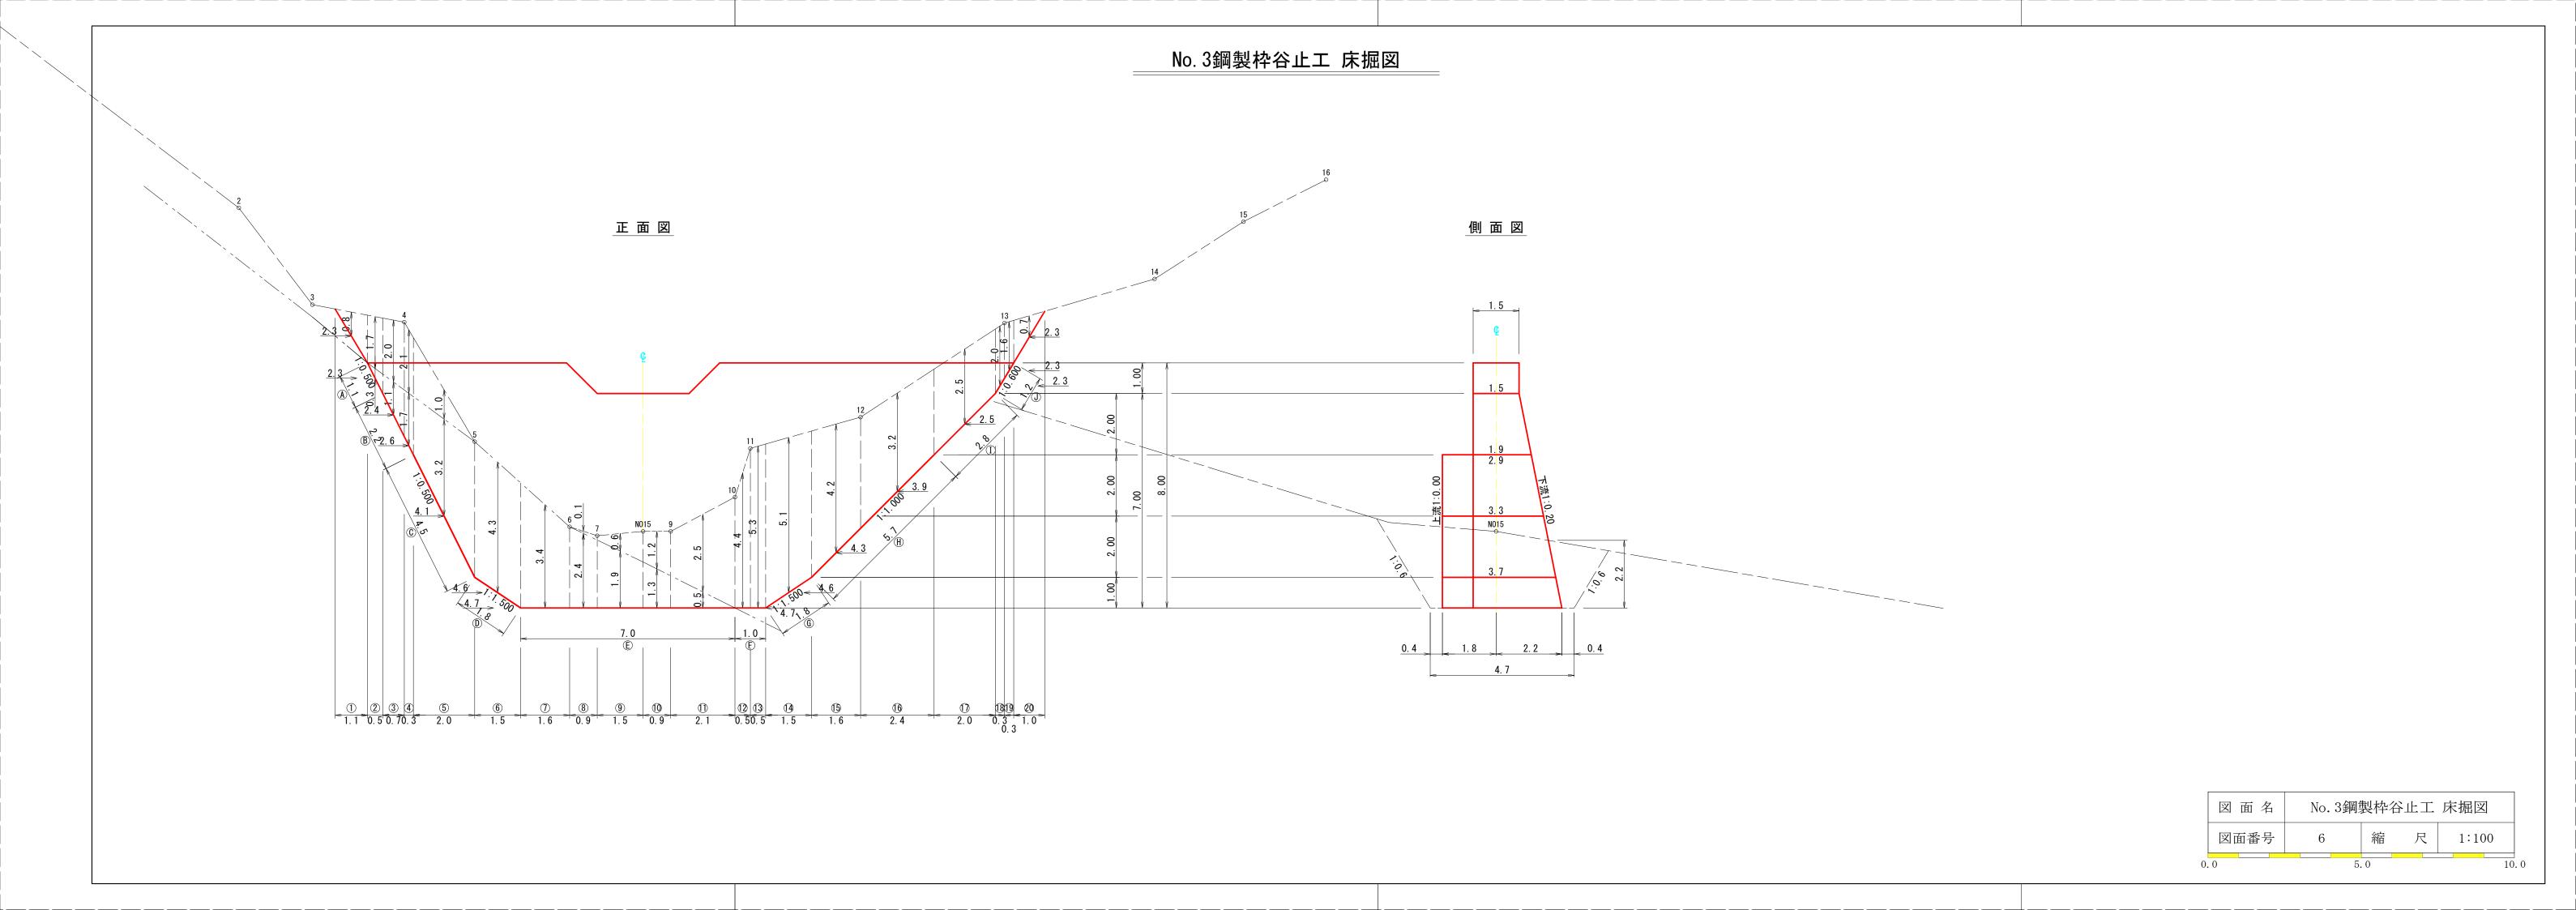


## No.3鋼製枠谷止工 間詰図·埋戻し図

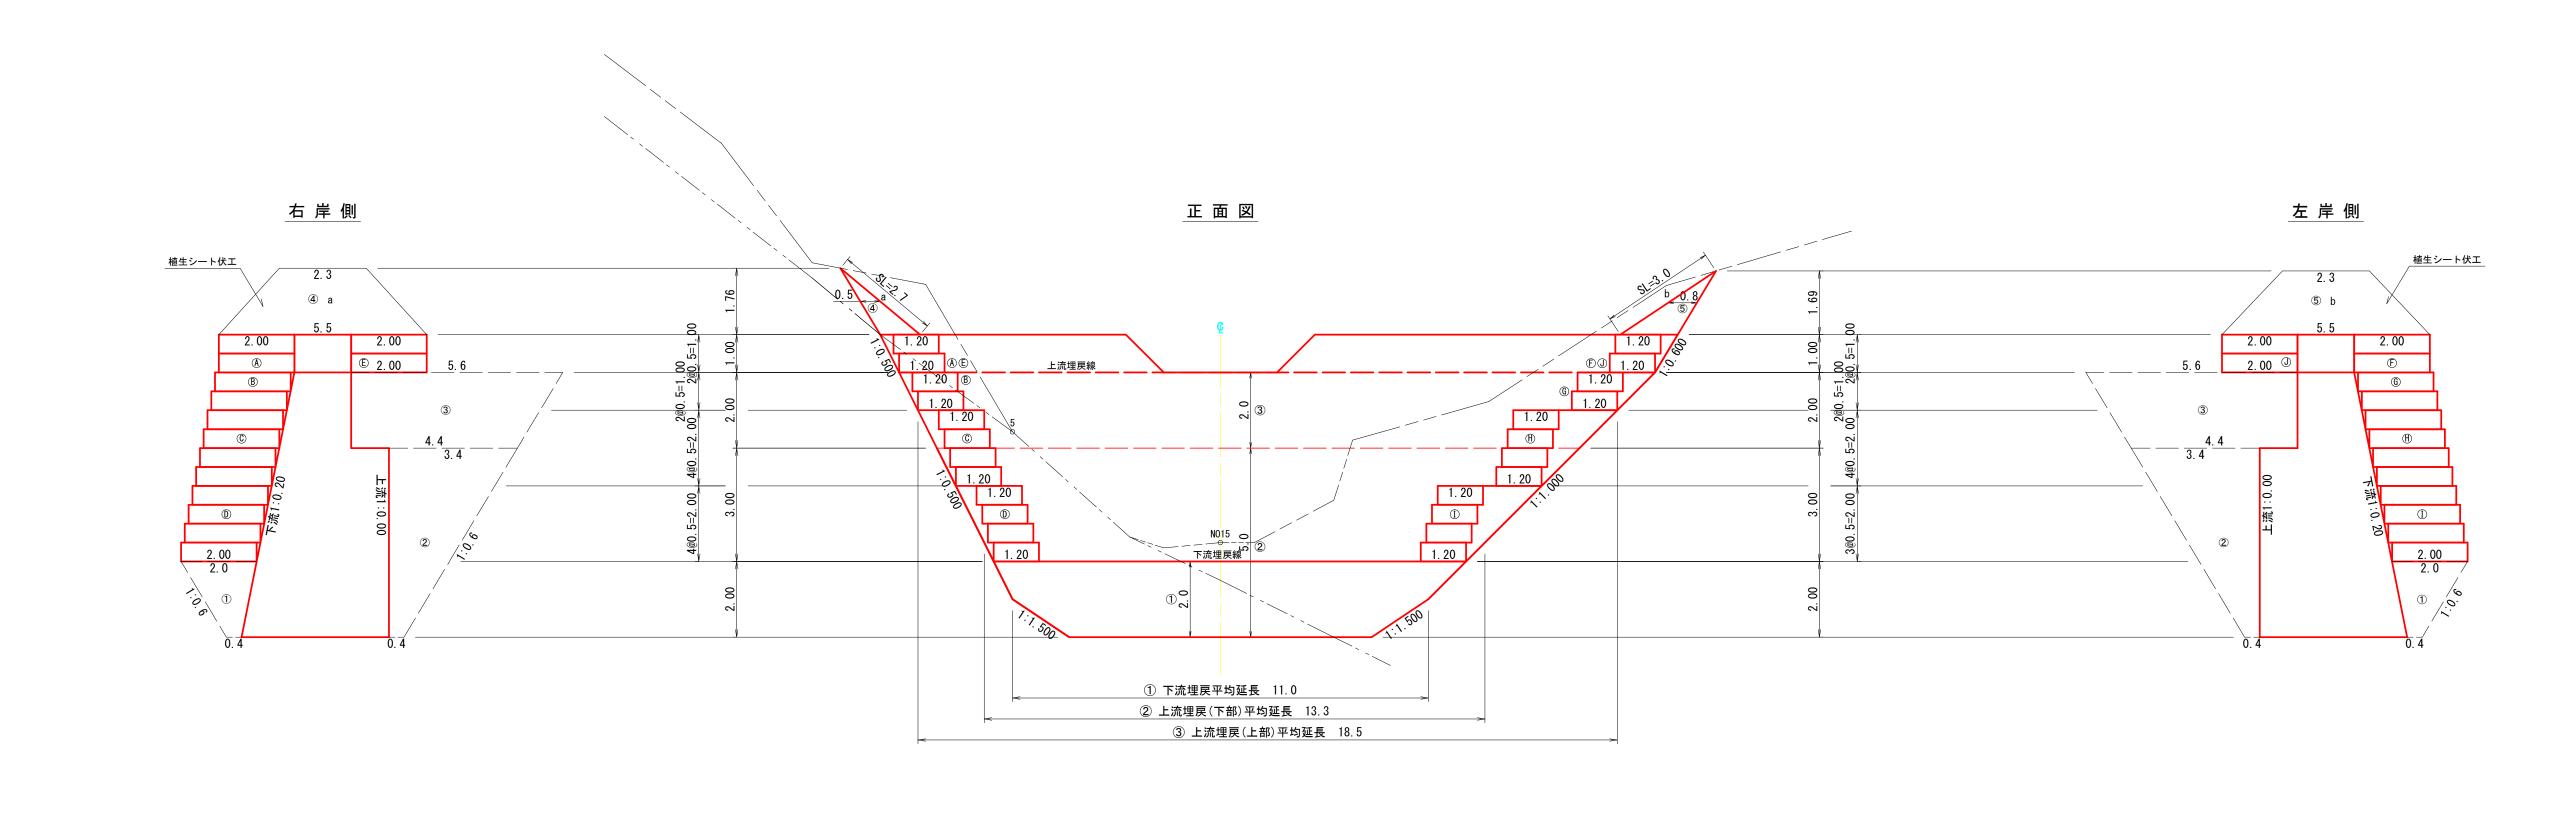



### No. 4鋼製枠谷止工 構造図

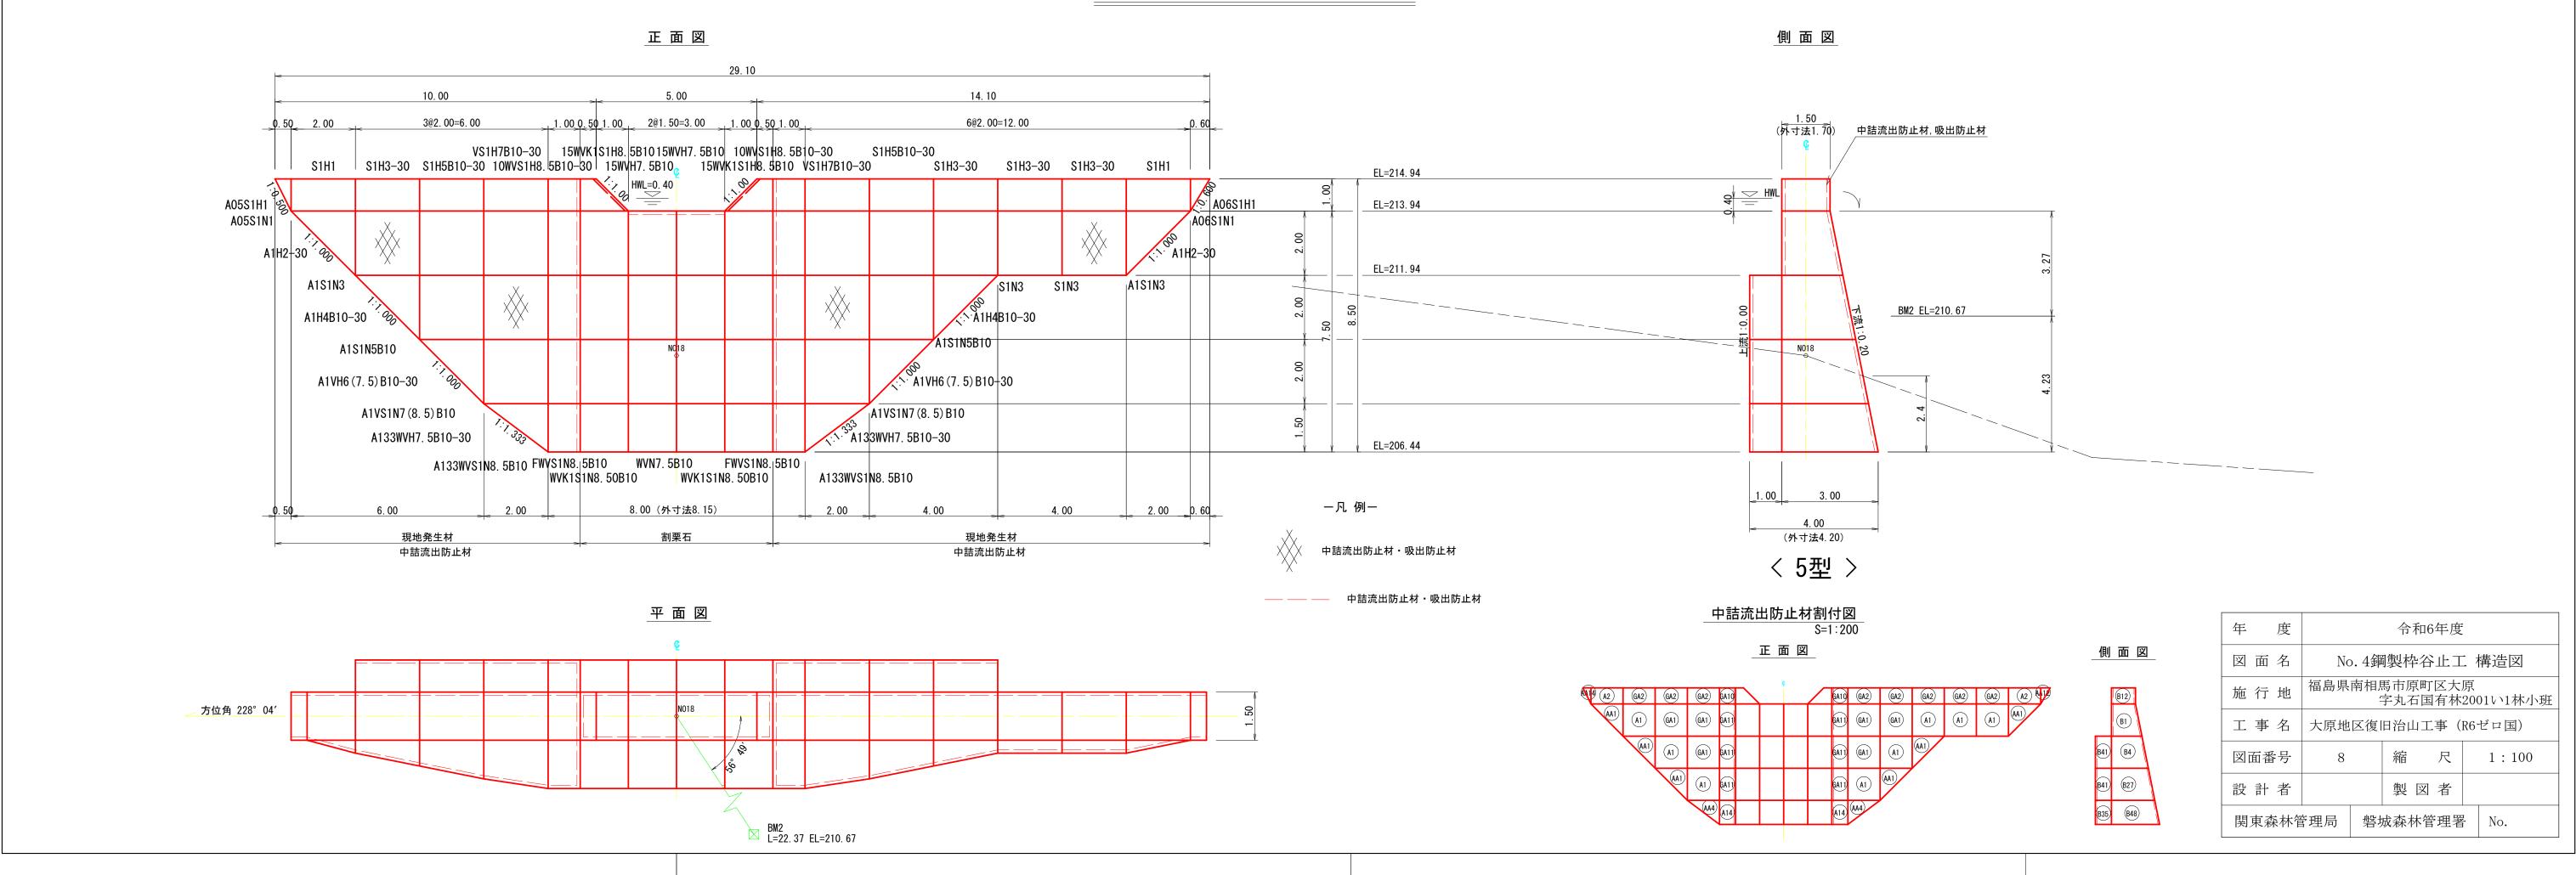


# No. 4鋼製枠谷止工 床掘図 正面図 側面図 0.4 1.8 2.3 0.4 No.4鋼製枠谷止工 床掘図


## No. 4鋼製枠谷止工 間詰図・埋戻し図 右岸側 正面図 左岸側 植生シート伏工 2. 00 © 2. 00 ① 下流埋戻平均延長 10.7 ② 上流埋戻(下部)平均延長 14.5 ③ 上流埋戻(上部)平均延長 26.0 図 面 名 No.4鋼製枠谷止工 間詰図・埋戻し図




縦 S=1:250 横 S=1:500

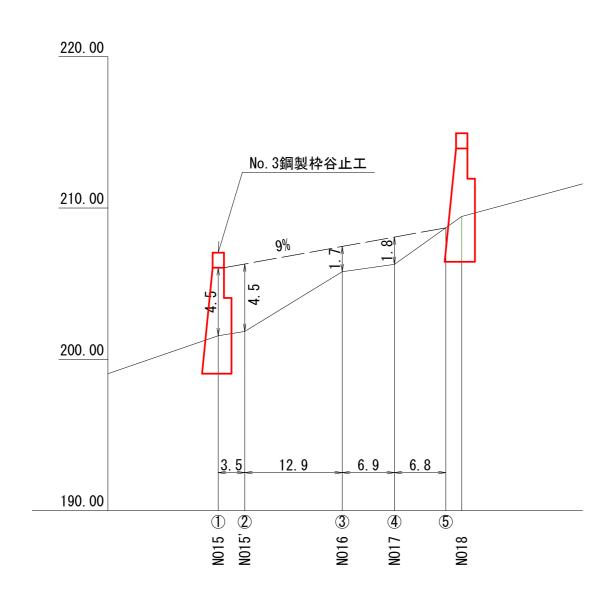

## 横断面図 S=1:200

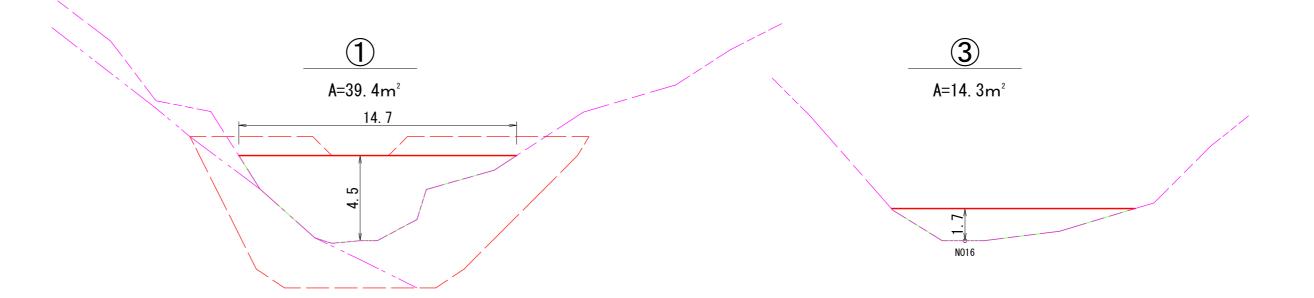

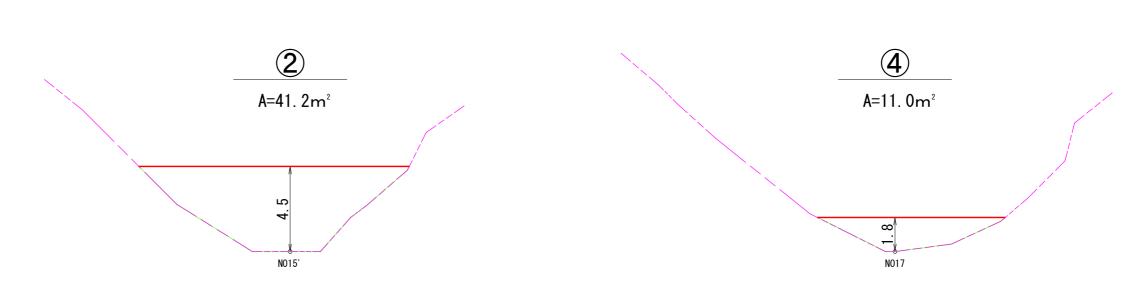


予	想 堆 砂	》量 計	算 図
区分	距離(m)	面積(m²)	堆砂量(m³)
1		39. 4	
2	3. 5	41. 2	141. 1
3	12. 9	14. 3	358. 0
4	6. 9	11.0	87. 3
<b>⑤</b>	6.8		37. 4
計	30. 1		623. 8

安定面積 = 30.1 × 14.7 ÷ 2  $= 221.2 \text{m}^2$ = 0.02ha


図	面	名	No. 3鋼製枠	谷止工	予想堆	砂量計	-算図
図面	番	号	11	縮	尺	図	示

縦 断 面 図

縦 S=1:250 横 S=1:500

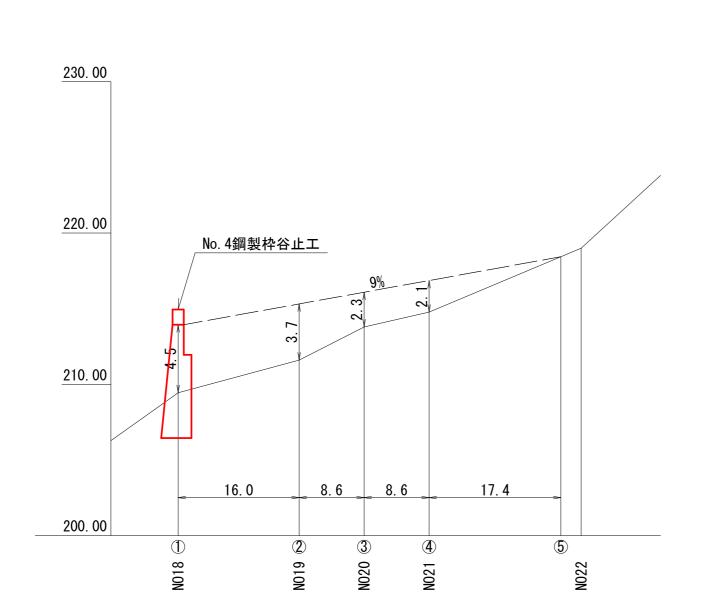


## 横断面図 S=1:200

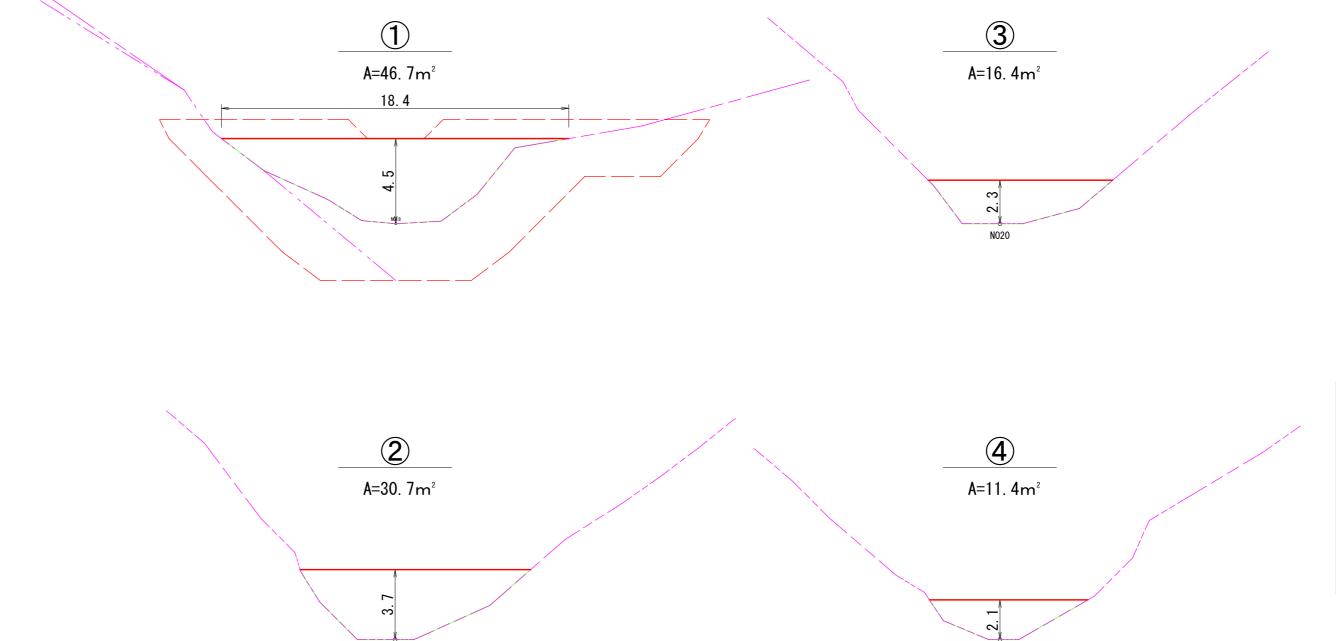



予	想 堆 砂	》量計:	算 図
区分	距離(m)	面積(m²)	堆砂量(m³)
1		46. 7	
2	16. 0	30. 7	619. 2
3	8. 6	16. 4	202. 5
4	8. 6	11.4	119. 5
5	17. 4		99. 2
計	50. 6		1040. 4

安定面積 = 50.6 × 18.4 ÷ 2  $= 465.5 \,\mathrm{m}^2$ = 0.05ha

図 面 名	No. 4鋼製枠	谷止工 子	想堆	砂量計	·算図
図面番号	12	縮	尺	図	示

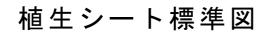

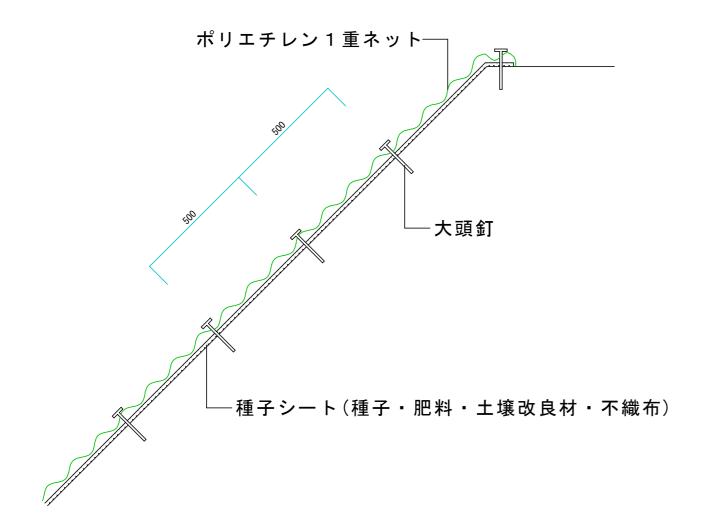

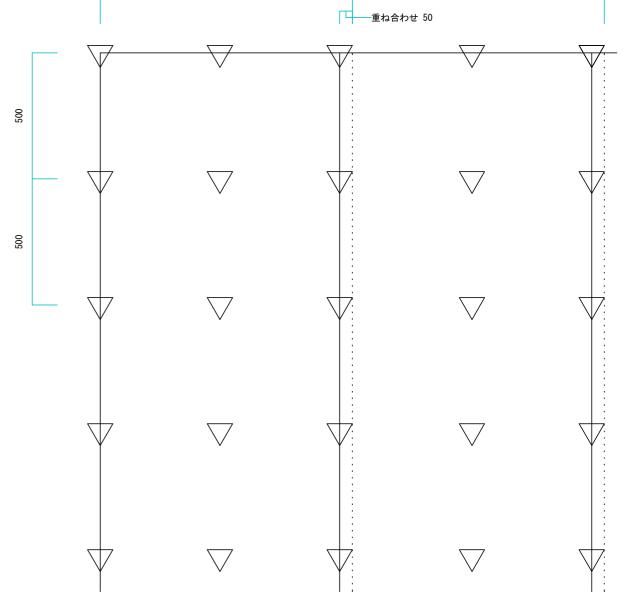

1,000

## 製品規格

品名	寸法	仕様
植生シート	巾1.0m 長さ25m	ポリエチレン1重ネット
大頭釘	$\phi$ = 5 mm L = 1 5 O mm	

## 材料表

100㎡当たり


品名	単位	数量	備考
植生シート	m <sup>*</sup>	1 1 0	ロス10%含む
大頭釘	本	4 4 1	

図 面 名	植生シート標準図					
図面番号	13	縮   尺	1:15			

1,000

## <u>ふとんかご土留工標準図 縮尺 S=1/20</u>

#### 側面図

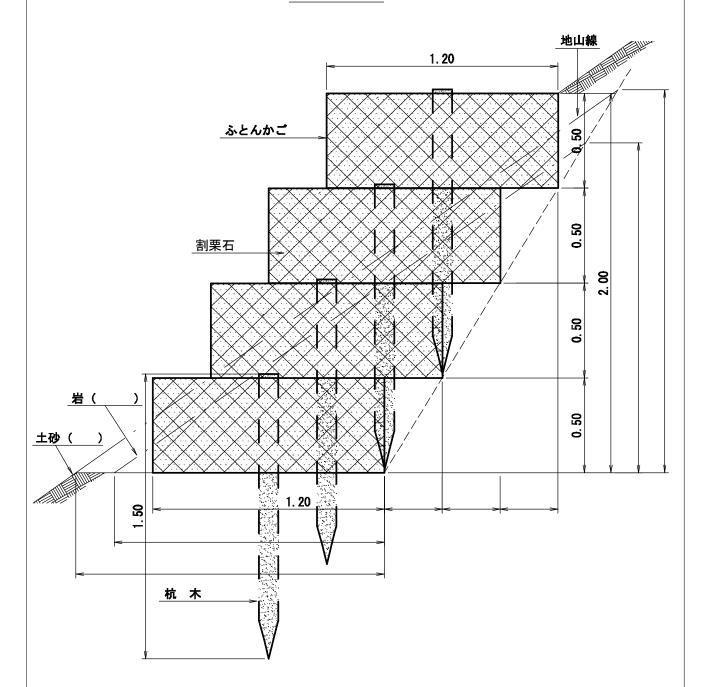

	10 m 当 た り 🥫	才料	明細	里目
種別	規格・寸法	数量	単位	備考
ふとんかご	径4.0mm編目15cm高さ0.50m幅1.20m	40.00	m	4段積み
割栗石	150-200mm	22.80		
杭木	長さ1.5m末口径9cm以上	40	本	杭木が必要の場合、必要数を計上する
土砂(  )				
岩()				